
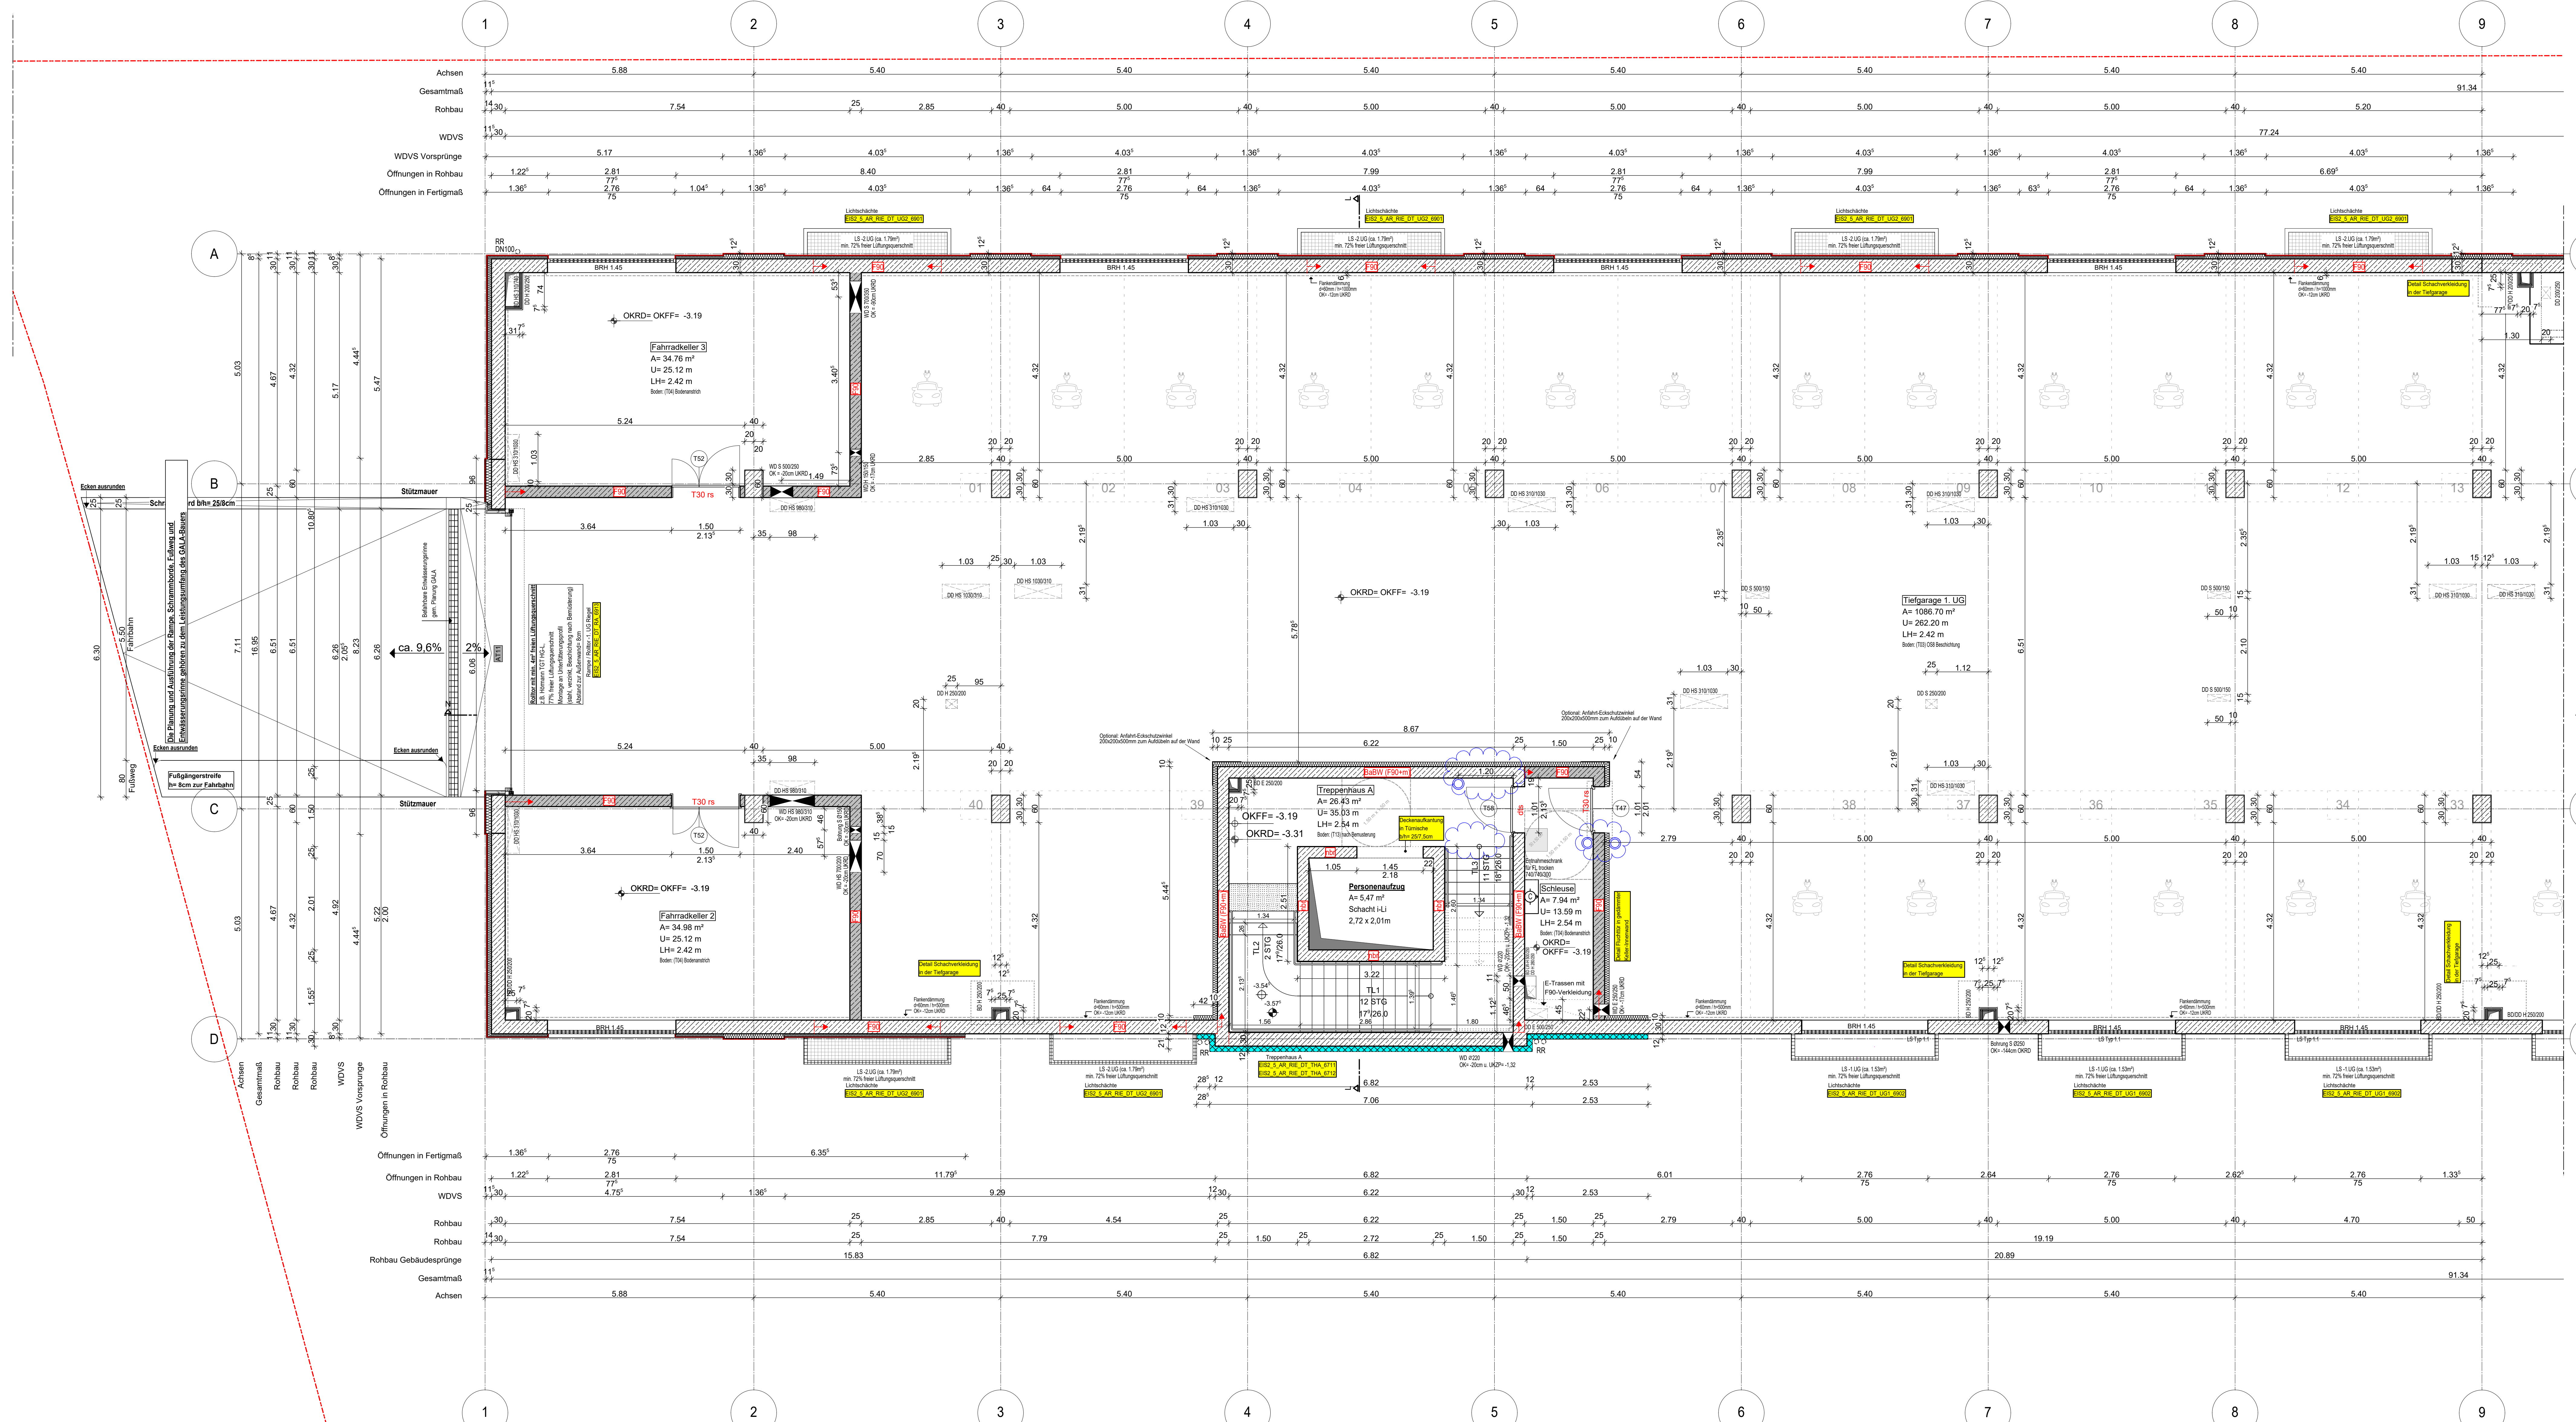


Grundstücksgrenze gemäß Vermessungsplan
Projektnummer: 735/2012

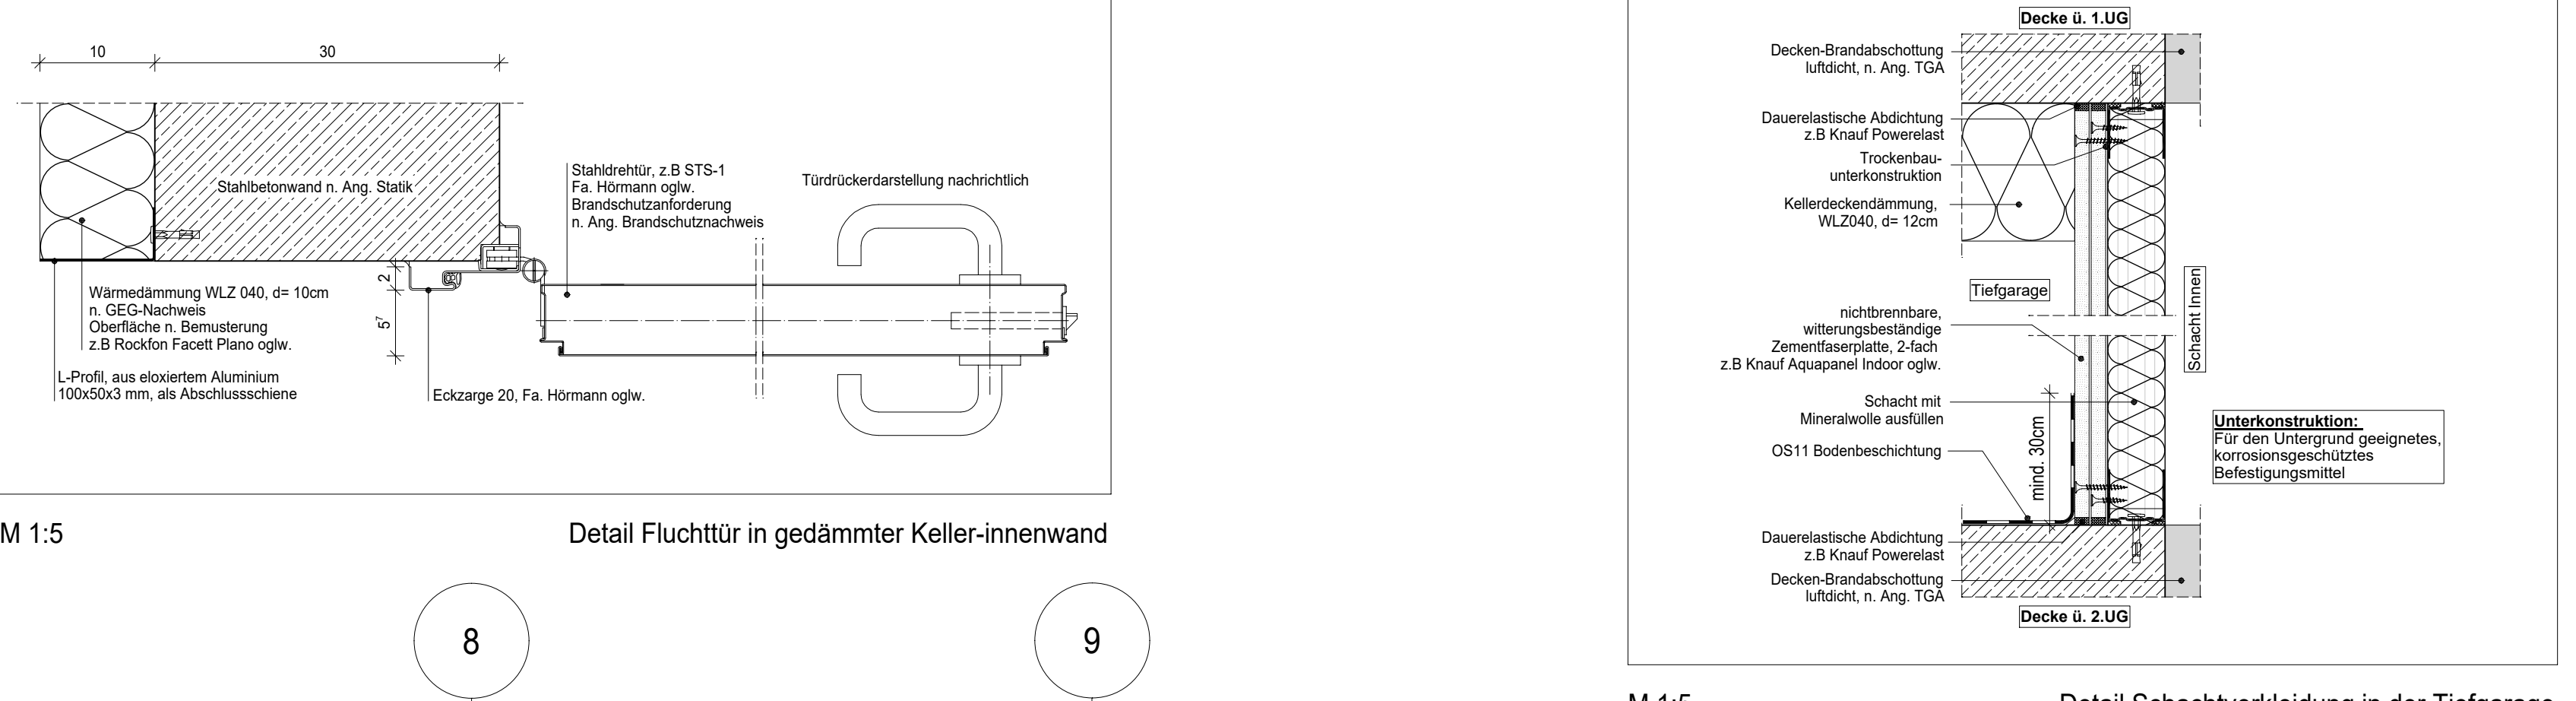

Hinweis:
Plan optimiert
Handläufe TRH ergänzt
Blaue Revisionswolken:
- autom. Türöffner
- taktile Fläche entfällt

Hinweis:
- Für den Feuerschutzplan der Weißen Wanne siehe Ausführungsplanung
- RESOON und L + A Tagwerkplanung
- Alle Durchbrüche/Bohrungen sind beschriftet wie folgendes:
- Maße/Durchmesser in mm, Abstand von OKRD/UKRF/OKFF in cm.
- Installationsschächte müssen in der Ebene der Geschossdecke geschottert werden.
- Gefälliges Brandschutzkonzept ist zu beachten.
- Die Planung der Trockenbaudurchbrüche ist gem. der Planung TGA LP5 noch ausstehend.
- Rote DB: Abstimmung mit TGA LP5 zwingend erforderlich!
- Öffnung in der Abhangende für die Lüftung Ein-/Auslässe gem. TGA Planung LP3.
- Die genaue Lage und die Lichthöhe der Abhangende ist mit TGA LP5 abzustimmen.
- Alle Elektro-Kabeltrassen, welche durch notw. Fluren/Schleuse gehen, müssen gem. Brandschutznachweis in F90 verkleidet werden.

Erweiterte Legende
50 cm Abstand von aufgehender Wand zu Türöffner
autom. Türöffner auf ca. 80cm ab OKFF wenn gem. DIN 18252-2
WD: gemäss Maßstäbe mit zugeordnet mit TGA LP5 anzeichnen
WD: gemäss Maßstäbe mit zugeordnet mit TGA LP5 anzeichnen
WD: gemäss Maßstäbe mit zugeordnet mit TGA LP5 anzeichnen
taktile Fläche für Menschen mit Seheinschränkung gem. DIN 18252-3
Matten BT = Treppenmattenklöppel

Be- und Entlüftung TG
RTW geht aktuell nicht davon aus, dass der Nachweis der natürlichen Be- und Entlüftung - auch das in den End-Bereichen der TG wo keine Fenster vorhanden sind - der spätere CO2-Nachweis bei Nutzungsaufnahme wirklich funktioniert -> „Sackbereiche“. Das vorliegende Lüftungskonzept sieht RTW als nicht ausreichend an (besonders im 2.UG, wo das Rolllotz mit Gitter fehlt). RTW hat bis jetzt keinen Nachweis der freien Lüftungsquerschnitte auch durch Abminderung der Fenstergritter um 35% durch einen Sachverständigen (z.B. TPG Lehmann) gesehen. Ggf. kann man bei den Endsäcken der TG haustechnisch durch einen jetzt schon geplanten elektrischen Anschluss an der Decke (ist nur ein Kabel) für einen CO2-Ventilator mit Sensor vorbeugen, falls der CO2-Nachweis später hier nicht funktioniert. Das müsste aber der Sachverständige beraten/ vorbeugend prüfen. RTW konnte dies nicht mit dem TGA Planer LPH5 abstimmen (bis dato keine Beauftragung durch den Bauherrn).

WP2
Legende:
E: Erdbeben
RF: Kleinfenster
ALU: Aluminiumfenster
SO: Holzvergängung
DFF: Dachfenster
UK: Lüftungsgitter
O: Öffnung
RK: Rollkäse
F: Fenster
BRH: Stützstütze über Öffn.
SH: Sichtkante
LH: Holzleiste
OK: Oberkante
UL: Unterkante
VK: Vertikale
RD: Rahnkante
FD: Falldeckel
O: Öffnung
ASS: Abstärkung
T: Tür
NA: Nettotragung
TFO: Feuerfeste Tür
TNO: Nichtfeuerfeste Tür
TNO: Feuerfeste Tür
B: Balken
as: dek. und selbstleuchtend
nts: nach DIN EN 12445
B: Baupl.
G: Glas
S: Spiegel
O: Öffnung
B: Baupl.

BR: Rückwender
BRF: Rückwender
SW: Wand/Süßen
DFF: Dachfenster
UK: Lüftungsgitter
O: Öffnung
RK: Rollkäse
F: Fenster
BRH: Stützstütze über Öffn.
SH: Sichtkante
LH: Holzleiste
OK: Oberkante
UL: Unterkante
VK: Vertikale
RD: Rahnkante
FD: Falldeckel
O: Öffnung
ASS: Abstärkung
T: Tür
NA: Nettotragung
TFO: Feuerfeste Tür
TNO: Nichtfeuerfeste Tür
TNO: Feuerfeste Tür
B: Balken
as: dek. und selbstleuchtend
nts: nach DIN EN 12445
B: Baupl.
G: Glas
S: Spiegel
O: Öffnung
B: Baupl.

BR: Rückwender
BRF: Rückwender
SW: Wand/Süßen
DFF: Dachfenster
UK: Lüftungsgitter
O: Öffnung
RK: Rollkäse
F: Fenster
BRH: Stützstütze über Öffn.
SH: Sichtkante
LH: Holzleiste
OK: Oberkante
UL: Unterkante
VK: Vertikale
RD: Rahnkante
FD: Falldeckel
O: Öffnung
ASS: Abstärkung
T: Tür
NA: Nettotragung
TFO: Feuerfeste Tür
TNO: Nichtfeuerfeste Tür
TNO: Feuerfeste Tür
B: Balken
as: dek. und selbstleuchtend
nts: nach DIN EN 12445
B: Baupl.
G: Glas
S: Spiegel
O: Öffnung
B: Baupl.

Bemerkung:
Maße ablesen, n i c h t abgelesen!
Unstimmigkeiten sind unverzüglich der Bauleitung mitzuteilen. Alle Brisierungs- und Inventarhöhen beziehen sich auf OKF.
± 0.00 = + 36.00m ü. NNH

Nr.	Änderung	gez.	bearb.	Datum
1				18.09.2021
2				18.09.2021
3				18.09.2021
Datum: 17.11.2023, Maßstab: 1:50
gezt. DN/PA bearb. PA
Plan- und Datum: 17.11.2023, 14:00 x 841
Alplan 2023

EIS 2
Projekt: EIS 2
Neubau Hochhaus und Riegel
Eisenerstraße 12
13585 Berlin

Bauherr:
COVIVIO
Covivio Development GmbH
Lietzenburger Straße 90
10719 Berlin

Planung:
RTW GENERALPLANUNGS-GESELLSCHAFT MBH
BAYREUTHER STR. 8 - 10787 BERLIN
fon: +49 (0)30 787 75 3-0 mail@rtw-berlin.de
fax: +49 (0)30 781 81 91 www.rtw-berlin.de

Zuschreibung:
Ausführungsplanung
Grundriss 1.Untergeschoss
Riegel Abschnitt 1

Nr.	Änderung	gez.	bearb.	Datum